# ふくし交流プラザ放送設備更新工事

	電気設備図					
図面番号	図 面 名 称					
E-01	特記仕様書					
E-02	電気設備機材指定表 付近見取図・配置図・工事概要					
E-03						
E-04	改修放送機器仕様					
E-05	更新放送機器参考姿図・改修部系統図					
E-06	2階多目的ホール 改修放送設備					
E-07	3階調整室 改修放送設備					

- I 工事概要
- 1. 工事場所 高知県高知市朝倉戊375-1
- 2. 建物概要

建物名称	構造	階数	延べ面積	消防法施行令 別表第一
福祉施設	RC	5 階建	3,671.67 <b>m</b> ²	1項口
		階建	m³	
		階建	m³	

(注)延べ面積は建築基準法による表記

### 3 . 工事種目

建物別及び屋外 エ 事 種 目	福祉施設		
電 灯 設 備			
動 力 設 備			
受 変 電 設 備			
自 家 発 電 設 備			
避雷設備			
非 常 灯 設 備			
構内交換設備			
インターホン設備			
テレビ共聴設備			
電気時計設備			
放 送 設 備	0		
誘導灯設備			
トイル呼 出表示設備			
火 災 報 知 設 備			
外 灯 設 備			
構内線路			

- Ⅱ エ 事 仕 様
- 1. 共 通 仕 様

図面及び特記仕様書に記載されていない事項は、国土交通省大臣官房官庁営繕部監修の公共建築工 事標準仕様書(電気設備工事編)平成31年版(ただし、改修工事の場合は公共建築改修工事標準 仕様書(電気設備工事編)平成31年版)及び電気設備工事標準図(平成31年版)による。

- 2. 特記 仕様
  - 1)項目は、番号に〇印のついたものを適用する。
  - 2)特記事項のうち選択する事項は〇印のついたものを適用する。ただし、〇印のない場合は※ 印を適用する。

	項	目		特	記	事	項	
1	機	;	計 設備機材等指定表によ	る。				
2	工事用	電力,水,その・	本工事に必要な工事用	仮設電力、水な	どの費用は請	情負者の負担。	とする。	
			官公署への諸手続きな	どの費用は請負	者の負担とす	「る。		
			自家用電気工作物保安	:管理業務委託先				
			• 四国電気保安協会	• 中央電	気保安協会	• (		)
3	エ 事	用仮設	構内に作ることが	・できる	⊙ できない	١		
4	建設	副産	次のものは原則として	再生クラッシャ	ランを使用す	「る。		
			(屋外キュー	・ビクル基礎・外	灯基礎・ハン	ノドホール等(	の砂利地業)	
			アスファルトは原則と	して再生品を使	用する。			
			工事に伴い発生するコ	ンクリート塊・	アスファルト	・塊は原則と	して再資源化を図	図る事。  ┃
5	建設発	き生土の処	፟፟፟፟፟፟፟፟	理場所(		)		
				在地 (		) 距	i離( )	km
			その他					
			# + * + + + + + + + + + + + + + + + + +	. 15.1	# - * - 11 =	T 1- 14 1+		
6	<b>本 **                                   </b>	<b>5 地 の 加 田 に へ い</b>	・構内指定場所に敷き		構内指定場所			
7		「物の処理につい との取り合			<b>€</b> 通編)「産乳			
'	他工事	との取り音	ヽ はり貫通部のスリーフ 	/ 及び無強		スリーブ 補 強	ı — .	· 別途工事   ・ 本工事
						1111		
			自動開閉装置を取付け	る防火戸の切込	み、補強及び			ニンジ
			天井埋込型器具の取付 大井埋込型器具の取付	毎ボの下地の打	これなみが始み		· 本工事	±\
			大弁性込生品具の取り 軽量鉄骨壁のボックス				・上本むしは奉〕 本工事※	
			埋込型分電盤、端子盤		,,,,,,,,,,,,,,,,,,,,,,,,,,,,,,,,,,,,,,	<sup>∄ </sup> 短		
						補 強	★ ※別途工	事・本工事
			照明器具、幹線等の品	吊ボルト用インサ	<b>+</b>		※本工事	<ul><li>別途工事</li></ul>
			屋内の電気室、自家発	<b>き電室などの基礎</b>	t、防油堤、b	ピット(ふたを	き含む) ※別途エ	「事・本工事」
					)受変電設備基		※本工事	
					となっている。			・ 別途工事
				電話保	安器用接地		※本工事	
				図中に	記載されてに	ハない工事区	分は、別紙工事	区分表による。

8 電 類

- 9 呼
- 10 フラッシュプレートの材質

(14) 再 使 用 機 器

19 はつり・非破壊検査

20 天井仕上区分

22 L E D 照 明 器 具

23 照明器具の接地

24 照明器具用位置ボックス

25 非常用照明器具の照度測定

26 分 電 盤 分 岐 回 路

27 テレビ共同受信設備

28 構 内 埋 設 線 路

21 配

露防止

線 器 具

- 11 カバーブレートの用途別表示

シール等を貼付する。 12 接 下記による。 号 接地の種類 記 接地抵抗值 接 地 極 10Ω以下 EAEDEB(14φ)x 3連-2組 共 同 接 地 ΕA 10Ω以下 EB(14*φ*)x 3連-2組 種 150/ $Is \Omega$ EB(14*ϕ*) x 3連-2組 ΕB Is =1線地絡電流 100Ω以下 EB  $(10\phi)$  x 1 ΕD 10Ω以下 EB(14*φ*)x 3連-2組

樹脂製新金属ステンレス

ELH 避雷設備用及び共同接地極の表示 黄銅板製 13 埋 設 表 示

避雷 用

上記以外の接地極及び地中配線の表示 1000 x 300のコンクリート杭に方向種別を彫り込ん だものとする。ただし、舗装された場所は鉄製ピンとする。

10Ω以下

10Ω以下

EP x 1

EB(14*φ*)x3 連-2組

EMケーブルで規格等の記載のないものは、ハロゲン及び鉛を含まない材料で構成されたもの

耐火ケーブル(FP)及び耐熱ケーブル(HP)はシースに耐燃性ポリエチレンを用いたものとする。

長さ1m以上の入線しない電線管には1.2mm以上のビニル被覆鉄線を挿入する。

取外し再使用機器は、清掃及び絶縁抵抗測定のうえ取付を行う。

ΕL

工事着手前に既存の電気設備の絶縁抵抗を測定し、測定表を監督職員に提出する。

工事の施工に伴い、既成部分を汚染又は損傷した場合は、既成にならい補修する。

ステンレス製とする。(装柱金物は除く)

内側断熱施工される構造体のコンクリートに埋込むボックス等には、断熱材等を取り付ける。 既存のコンクリート床・壁等の配管貫通部の穴あけは原則としてダイヤモンドカッターによる。 はつり、穴開け及びあと施エアンカー等の施工にあたり、埋設物の事前調査を行う。施工場所 を鉄筋探査器により探査し、鉄筋・配管類の位置に墨出しを行い、施工前に工事監理業務受注 者もしくは県建築担当による確認後、施工すること。なお、鉄筋・配管類を切断する恐れがあ る場合は、事前に監督職員と協議すること。コア抜き施工後は鉄筋切断の有無を工事監理業務 受注者もしくは県の担当の立会により確認すること。

(室名) はスラブ天井を示し、その他は二重天井とする。

タンブラスイッチは大角型連用形とする。

壁付コンセントは原則として大角型連用形とし、連用形以外はプラグ付とする。 単相200 V、発電機回路等のコンセントは、プレートに電圧・電源等の表示を行う。

グリーン購入法(国等による環境物品等の調達の推進等に関する法律)の判断基準適合品 とする。

ケーブルの一心を接地線として使用する場合は、緑色の心線とする。

ケーブル配線の位置ボックスは原則としてアウトレットボックスとする。 ケーブル配線で照明器具が送り端子付のもの(定格電流15A以上)及び配線が末端となる

ものは位置ボックスを設けなくてよい。

設置した各部屋2箇所以上

分岐用配線用遮断機はJIS協約形2P50AFの1Pサイズとする。

分岐器、分配器、直列ユニットはBS・CS共用形(BL品)とする。 ・双方向型

電界強度の測定 ・要・不要

埋設深さ 特記なきはGL-600 以上とする。

地中管路には、管下5cm、管上10cm程度保護砂を入れる。

地中配線には電圧、線路長に関係なく標識シート(ダブル)を管頂と地表面の中間に設ける。

29 耐 震 施 エ

設備機器の固定は、次に示す事項を除き、すべて「建築設備耐震設計・施工指針 2014年版」(独立行政法人 建築研究所監修)による。

なお、施工に先立ち、耐震強度計算書を監督職員に提出し、承諾を受けるものとする。

1)設計用水平地震力

機器の重量 [N] に、設計用標準水平震度を乗じたものとする。なお、特記なき場合、設計用標準水平震度 は、次による。

【設計用標準水平震度	1	· 特	定の施設	・ 一般の施設			
設置場所	機器種別	重要機器	一般機器	重要機器	一般機器		
上層階	機器	2. 0	1. 5	1. 5	1. 0		
工	防振支持の機器	2. 0	2. 0	2. 0	1. 5		
塔座及び座工	水槽類(※1)	2. 0	1. 5	1. 5	1. 0		
	機器	1. 5	1. 0	1. 0	0.6		
中間階	防振支持の機器	1. 5	1. 5	1. 5	1. 0		
	水槽類(※1)	1. 5	1. 0	1. 0	0.6		
	機器	1. 0	0.6	0. 6	0.4		
地下及び1階	防振支持の機器	1. 0	1. 0	1. 0	0.6		
	水槽類(※1)	1. 5	1. 0	1. 0	0.6		

ただし重要機器のアンカー計算における設計用標準水平震度は全階2.0とする。

【備考】(※1)水槽類は、オイルタンク等を含む。

- 注:上層階の定義は次による。
- 2~6階建の場合は最上階、7~9階建の場合は上層2階、10~12階建の場合は上層3階 13階建以上の場合は上層4階

重要機器( • 自立配電盤

· 防災用発電装置 · 直流電源装置 ) 自動火災報知受信機) ( · 交流無停電電源装置 · 交換機 ( • 中央監視制御装置 •

2)設計用鉛直地震力

設計用水平地震力の2分の1とし、水平地震力と同時に働くものとする。

<sup>30</sup> コンクリートエ事/骨材

(32) 工 事 · 完 成 写 真

本工事において、細骨材に海砂を配合した生コンクリートを使用する場合、高知県内産海砂を 配合したものを優先的に使用するものとする。

31 ハンドホール

ハンドホールは現場打ち、ブロックのどちらでもよい。

写真の撮り方は、「国土交通省大臣官房官庁営繕部監修 営繕工事写真撮影要領(平成28年 版による 工事写真撮影ガイドブック 電気設備工事編 平成30年版」による。

下記のものを監督職員に提出する。

. 45 0		
区 分	提出形式	備考
	A 4 版カラー印刷	A 4版カラー印刷には、写真内容説明を記入。
工事写真	画像データ(JPEG形式)	
	※上記両方を提出	
	A 4 版カラー印刷	A 4 版カラー印刷には、写真内容説明を記入。
完成写真	画像データ(JPEG形式)	外観1枚を含む内外6枚程度。
	※上記両方を提出	完成検査時に提出。

(33) 工 事 完 成 図

共通仕様書に従った完成図及び保守に関する指導案内書を監督職員に提出する。 A 4 版 黒表紙金文字製本 1 部 ※要 ・不要

A3版 2ツ折り製本 1部 CADデータ CD-R

※要 不要 ※要 ・ 不要

34 機 器 取 付 高 壁付、壁掛形の機器等の取付高さは、図面の記載のない場合は原則として下表による。 ただし、監督職員の指示により変更することがある。(住宅は別途協議)

	たたし、血目	概長の日かによう	227 0 C C 2 00 0 0 0 1 C C C	16 加速加級/	
名 称	測 点	取付高(mm)	名 称	測 点	取付高(mm)
ブラケット (一般)	床上~中心	2, 100	避雷接地用端子箱	地上、床上~中心	800
" (踊場)	"	2, 500	接地極埋設標	地上~中心	600
" (鏡上)	鏡上端~中心	150	室内端子盤(廊下、室内)	床上~下端	300
避難口誘導灯	床上~下端	1,500以上	接地用端子箱	床上~下端	500
廊下通路誘導灯	床上~上端	1,000以下	子時計、スピーカ	床上~中心	(天井高) x0.9
スイッチ(一般)、アッテネータ	床上~中心	1, 300	呼出ボタン(身体障害者用)	"	900
スイッチ、インターホン子機(身体障害者用)	"	1, 100	復帰ボタン( ")	"	1, 800
コンセント、電話用アウトレット、直列ユニット(一般)	"	300	廊下表示灯( " )	"	2, 000
" (和室)	"	150	テレビ機器収容箱	"	1, 800
" (台上)	台上~中心	150	火報受信機 (複合盤)	床上~操作部	800~1,500
コンセント(ガス漏れ検知器(LPガス))	床上~中心	200	火報総合盤	床上~中心	800~1,500
分電盤、制御盤、親時計	"	1, 500	コンセント(車庫)	床上~中心	800
刀 电溢、 削 脚 溢、 杭 吋 前	,,,,,,,,,,,,,,,,,,,,,,,,,,,,,,,,,,,,,,,	(上端1,900以下)	ガス漏れ検知器(LPガス)	床上~警報器上端	300
開閉器箱、中間端子盤(EPS、電気室)	"	1, 500	" (都市ガス)	天井面~中心	(天井面) -200
インターホン、副受信機		1, 300	引込開閉器箱(低圧)	床上~上端	2, 000
		I# ±	(T#5)0 04T#5# 0	FOO 2 000 11 1	>1- 空田十つ

備考 (天井高) x0.9は天井高が、2,500~3,000mmの場合に適用する。

35 室内空気汚染

(揮発性有機化合物)対策 対象建築材料等 使 用 制 限 ① 合板,木質系フローリング

F☆☆☆☆又は同等の大臣認定品とする。

壁紙,緩衝材,断熱材 保温材, 仕上げ塗材

パーティクルボード、ユリア樹脂板

構造用パネル、集成材

単板積層材, MDF

ホルムアルデヒド, アセトアルデヒド, スチレン, トルエン, キシレン, エテルベンゲンを含有 ② 塗料 していない水性系のものとする。

③ 木材保存剤 (防腐処理、防蟻処理等)

クロルピリホリス, ダイアジノン, フェノブカルブを含有しない、非有機リン系の薬剤とし 加圧式防腐・防蟻処理は工場で行い、十分乾燥した後に現場搬入する。

④ 内装用接着剂, 木工事用接着剂 配管用接着剤,接合剤

1) ホルムアルデヒド, アセトアルデヒド, スチレン, トルエン, キシレン, エチルベンゼンを含有 してないものとする。

(①②③④の建築材料を使用する場合はF☆☆☆☆を基本とし、該当する材料がない場合は

2) フタル酸ジ-n-ブチル, フタル酸ジ-2-ヘエチルヘキシルを含有しない難揮発性の可塑剤を使 用しているものとする。

⑤ 家具、書架、実験台、什器 洗面化粧台、流し台

工 事 名

F☆☆☆又は同等品を使用する。) 室内に関わる材料(上記①~④及び建具、シール材、その他でその接着剤や塗料の溶剤まで含む)については、 ホルムアルデヒド, アセトアルデヒド, スチレン, トルエン, キシレン, エチルベンゼン, フタル酸ジー n ーブチル,

フタル酸ジ-2-ヘエチルヘキシル,クロルピリホリス,ダイアジノン,フェノブカルブの有無または成分について 一覧表に記入し、その資料を添付して提出するものとする。

R040701

ふくし交流プラザ放送設備更新工事


高知県土木部建築課

E - 0.1


機材名	指定品	機	材 名	指 定 品	機	材	名	メーカー名	   機	才 名	メーカー名	機	材	名	メーカー名
:線管類・同付属品 : 線 類 等	J I Sマーク表示品 国土交通省大臣官房官庁 営繕部監修の公共工事標準 仕様書(電気設備工事編)				LED照明器具			岩 崎 電 気 (株) (株) 遠藤照明 コイズミ照明株式会社 大光電機(株) 東芝ライテック(株) パナソニック(株) 三菱電機照明(株) (株) YAMAGIWA	蓄電池	蓄電池	エナジーウィズ株式会社 (株) GSユアサ 古河電池(株)				
対火・耐熱ケーブル	耐火・耐熱電線認定機関 の認定または評価された 旨の表示をしたもの				照明制御装置			東芝ライテック(株) パナソニック (株) 三菱電機照明(株)			T O A (株) パナソニック (株) 三菱電機(株)				
3線器具類	JISマーク表示品				可変速電動機用	インバータ	一装置	(株)日立産機システム 富士電機(株)							
線用遮断機   JIS C 8201-2-1 に適合するもの  電遮断機	JISマーク表示品							(IM/ A/II EIM	盤類(公共建築工事 分電盤・制御盤 キューt*クル式配電を		<ul><li>(株) イトウテック</li><li>共 栄 電 機 工 業 (株)</li><li>光 電 設 (株)</li></ul>				
JIS C 8201-2-2 に適合するもの					高圧交流遮断機	(真空)		東芝インフラシステムズ(株) 日 新 電 機 (株) (株)日立産機システム 富士電機(株)			上記の他、令和4年版「建築材料・設備機材等品質性 能評価事業 設備機材等評 価名簿」に掲載されたもの				
JIS C 8201-1, JIS C 8201-4-1 に 適合するもの	JISマーク表示品							富士電機機器制御(株)三菱電機(株)(株)明電舎	太陽光発電装置		山洋電気(株)				
低圧進相コンデンサ JIS C 4901 に適合するもの	JISマーク表示品				高圧限流ヒュー	ズ		(株)宇都宮電機製作所 エナジーサポート(株) 東芝インフラシステムズ(株) (株)日立産機システム			(株) GSユアサ 東芝インフラシステムズ(株) パナソニック (株)				
指示電気計器 JISC1102(指示電気計器)	JISマーク表示品				高圧負荷開閉器			富士電機機器制御(株) 三菱電機(株) エナジーサポート(株)							
常用照明器具	(社)日本照明器具工業会のJIL適合マークが貼付されたもの								交流無停電電源装	置 (UPS)	エナジーウィズ株式会社				
導灯器具	誘導灯認定委員会の認定証票が貼付されたもの							富士電機機器制御(株) 三菱電機(株)			<ul><li>(株) 三社電機製作所</li><li>山洋電気(株)</li><li>(株) GSユアサ</li><li>(株) GSユアサインフラシステムス*</li></ul>				
l家発電装置 付属する配電盤をふくむ	日本内燃力発電設備協会の認定証票が貼付されたもの				高圧進相コンデ	ンサ		(株) 指月電機製作所 東芝インフラシステムズ(株)			東芝インフラシステムズ(株) 富士電機(株) 古 河 電 池 (株) 三菱電機(株) (株)明電舎				
防災電源用直流電源装置	蓄電池設備認定委員会の認定証票が貼付されたもの				※1 €-	ルドコンデ	ンサに限る	二 チ コ ン (株)       日 新 電 機 (株)       三 菱 電 機 (株)       利 昌 工 業 (株) ※ 1							
自動閉鎖装置	連動機構・装置等自主評定 委員会の自主評定マークが 貼付されたもの				高圧用変圧器			愛知電機 (株) 四 変 テ ッ ク (株) (株) ダ イ へ ン タカオカ化成工業 (株)※2							
<b>⊧常放送装置の蓄電池</b>	JEA蓄電池設備認定委員 会の認定証票が貼付された もの							(株) 東 光 高 岳 東芝インフラシステムズ(株) 日 新 電 機 (株)							
<b>⊧常警報装置(非常ベル)</b>	日本消防検定協会の認定証票が貼付されたもの				× 2 -	モールド変」	圧器に限る	<ul><li>(株)日立産機システム 富士電機(株)</li><li>三菱電機(株)</li><li>(株)明電舎</li><li>利昌工業(株)※2</li></ul>							
<b>目動火災報知装置</b>	日本消防検定協会の検定合格証票が貼付されたもの											工事名			才指定表 
<b>構内交換装置</b>	(財) 電気通信端末機器 審査協会の認定品														<ul><li>設備更新工事</li><li>建 築 課 E – O</li></ul>

### 工事概要


- 1. 2階多目的ホールの既設放送設備の経年劣化による動作不良により 運用に支障が起きているため当該放送機器の更新を行う。
- 2. 同多目的ホールのアンテナ及び3階調整室の既設放送機器収納架組込のワイヤレス受信機を更新する。
- 3. 既設放送機器収納架の組込のパワーアンプ4台を更新する。
- 4. 備品としてワイヤレスマイクハンド型を2台、タイピン型を2台、 納品する。
- 5. 撤去した機器の処分まで本工事で行うこと。

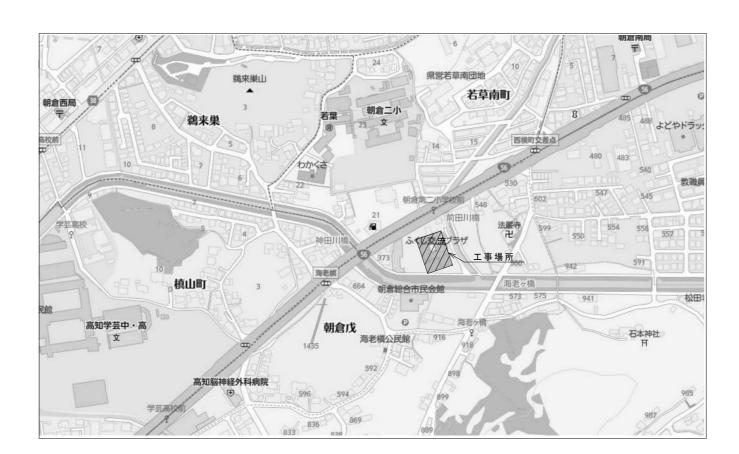


付 近 見 取 図

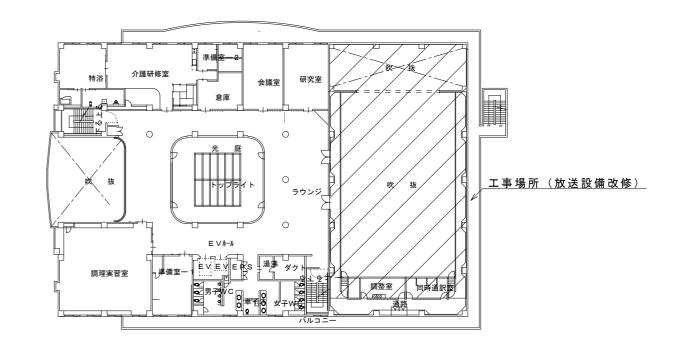



3階平面図 S=1/500

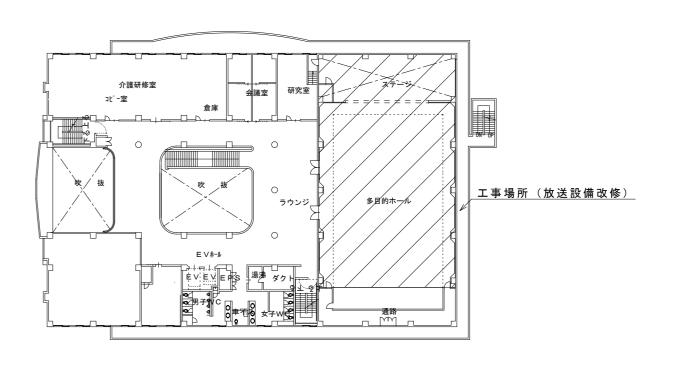

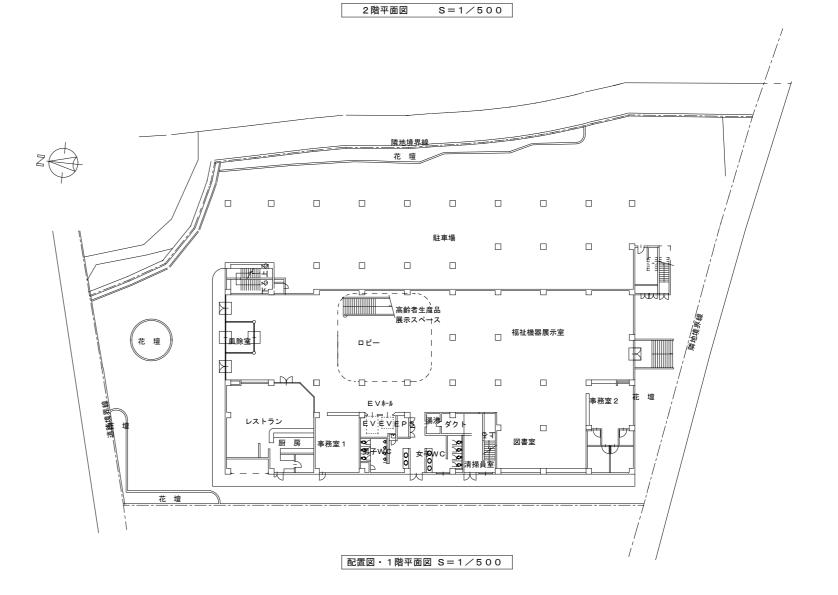

訂正 月.日		設計年 月 日	設計	検図	承認印	工事名称		図面番号
	川 皀 設 借 設 計					ふくし交流プラザ放送設備更新工事		- 00
	71 西以州以口		製図	担当	承認年 月	図面名称	縮尺	E - 03
	高知市神田 1 4 1 0 - 4 3 TEL 832-6965				4 · 7 ·	付近見取図・配置図・工事概要	1/500	

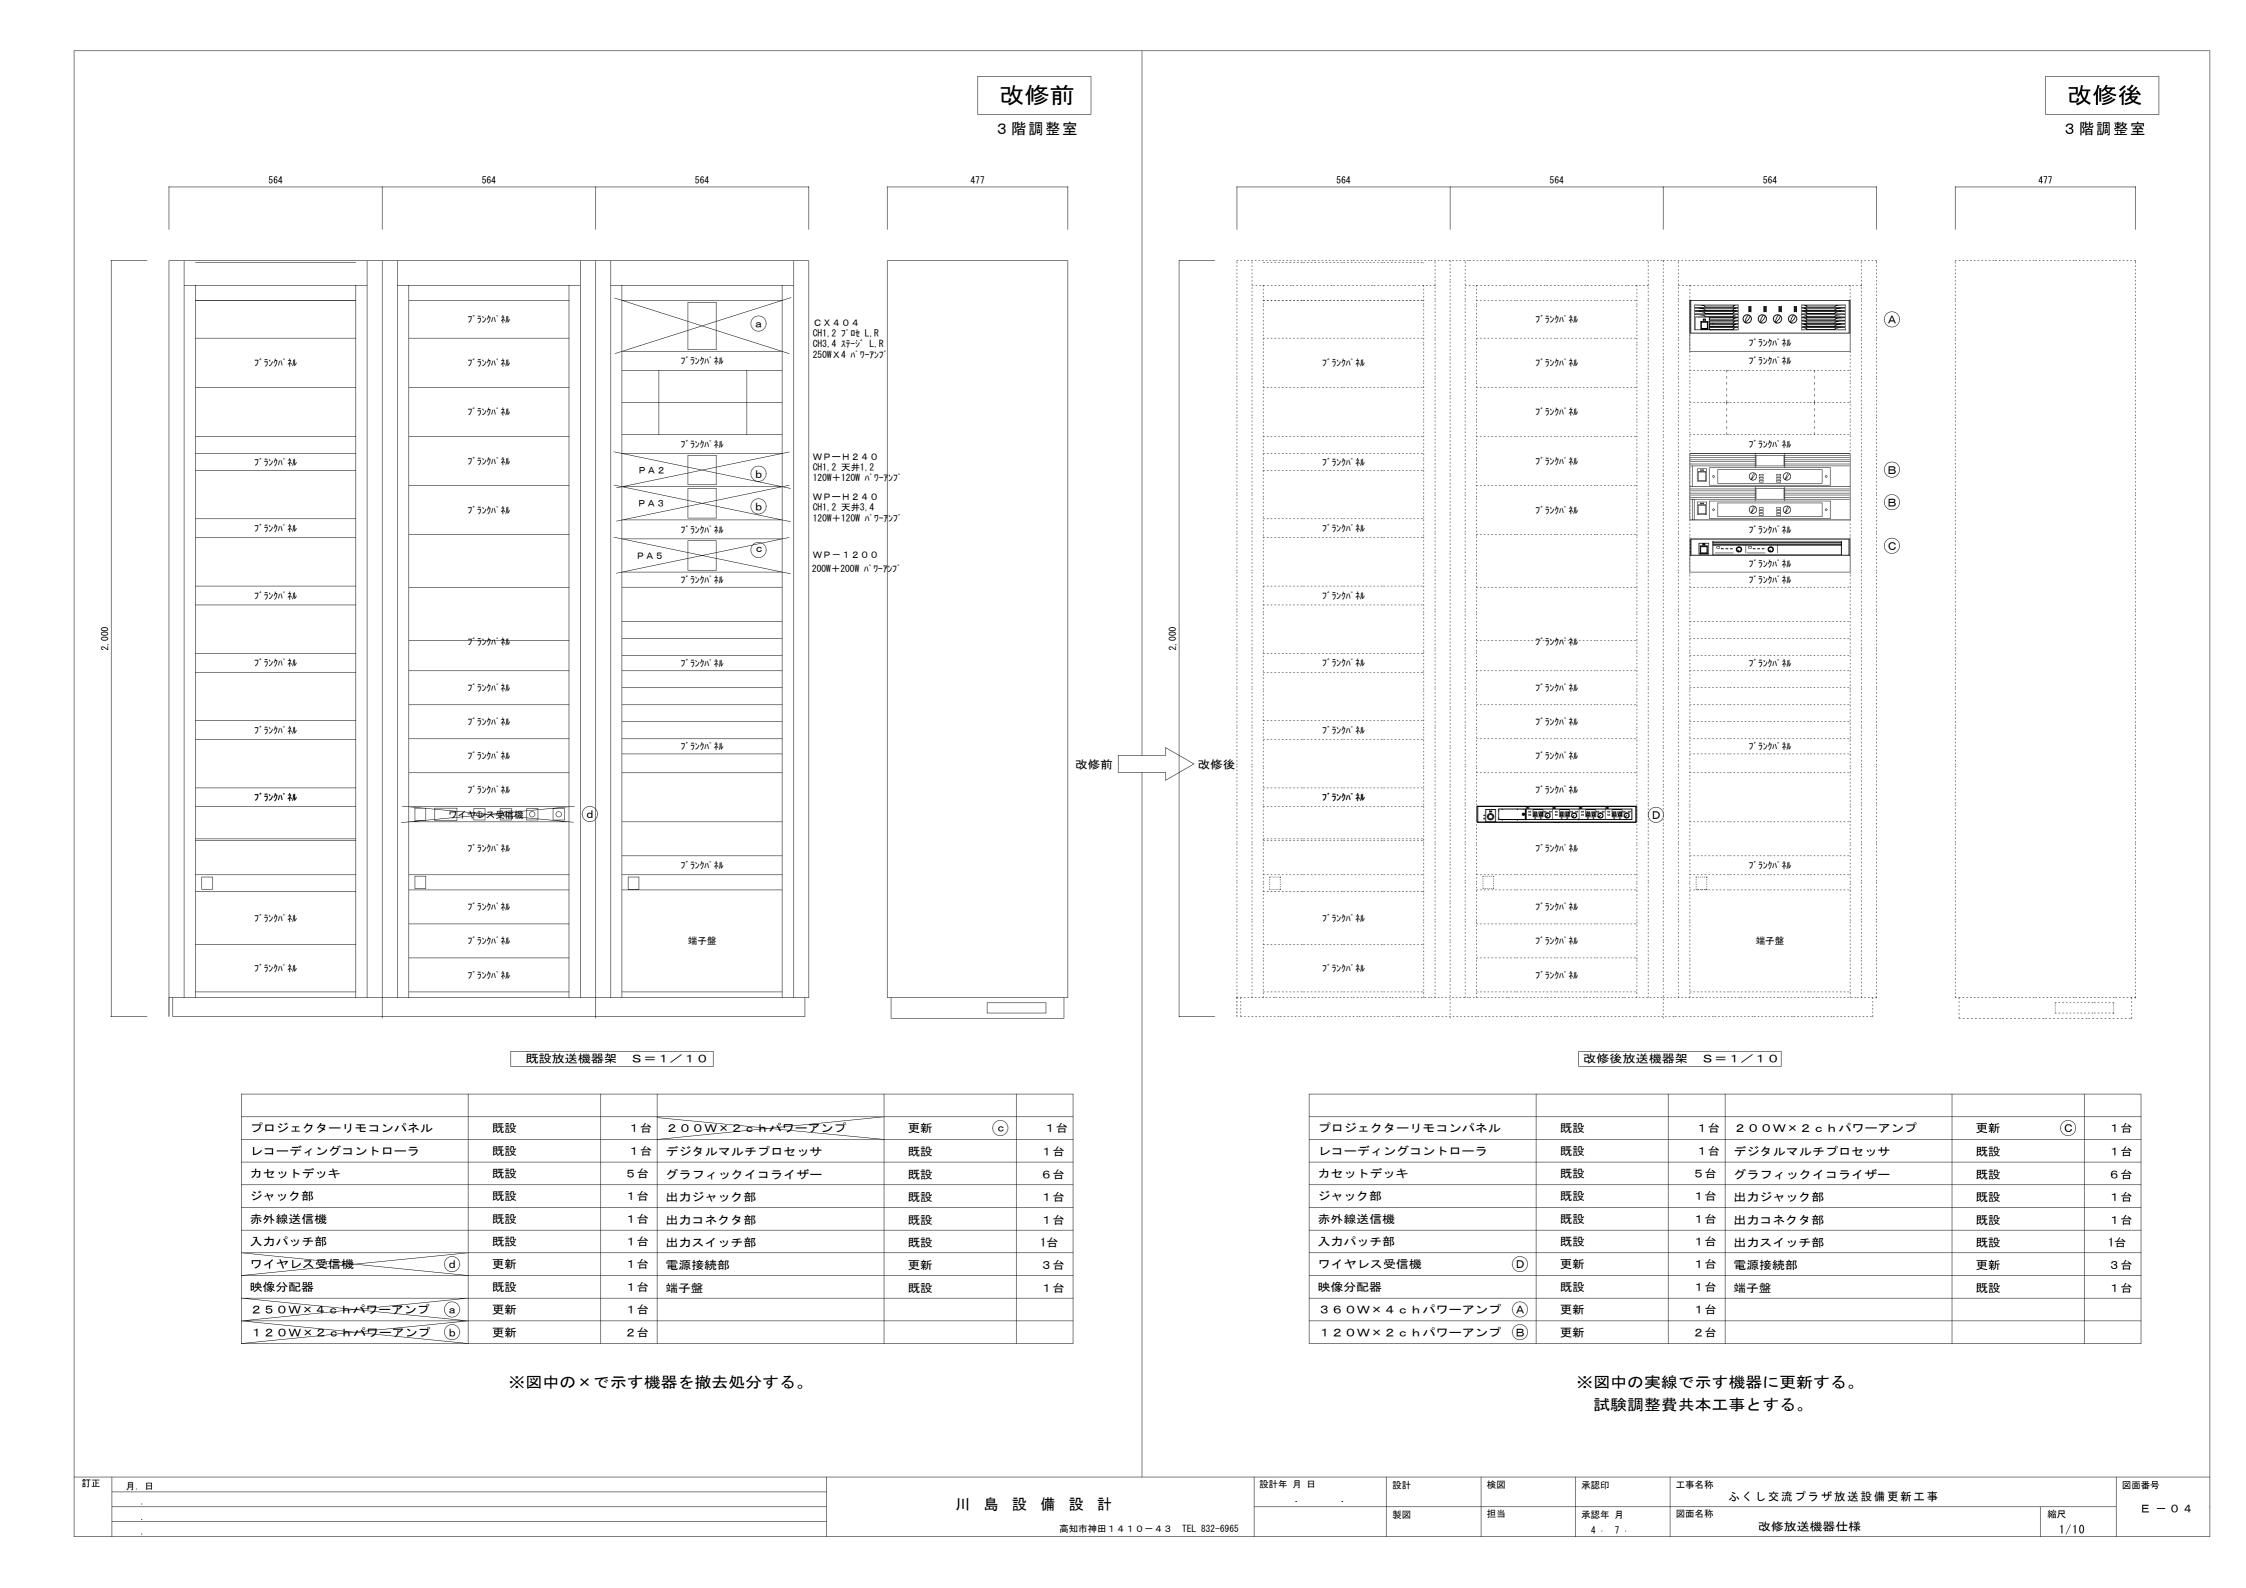


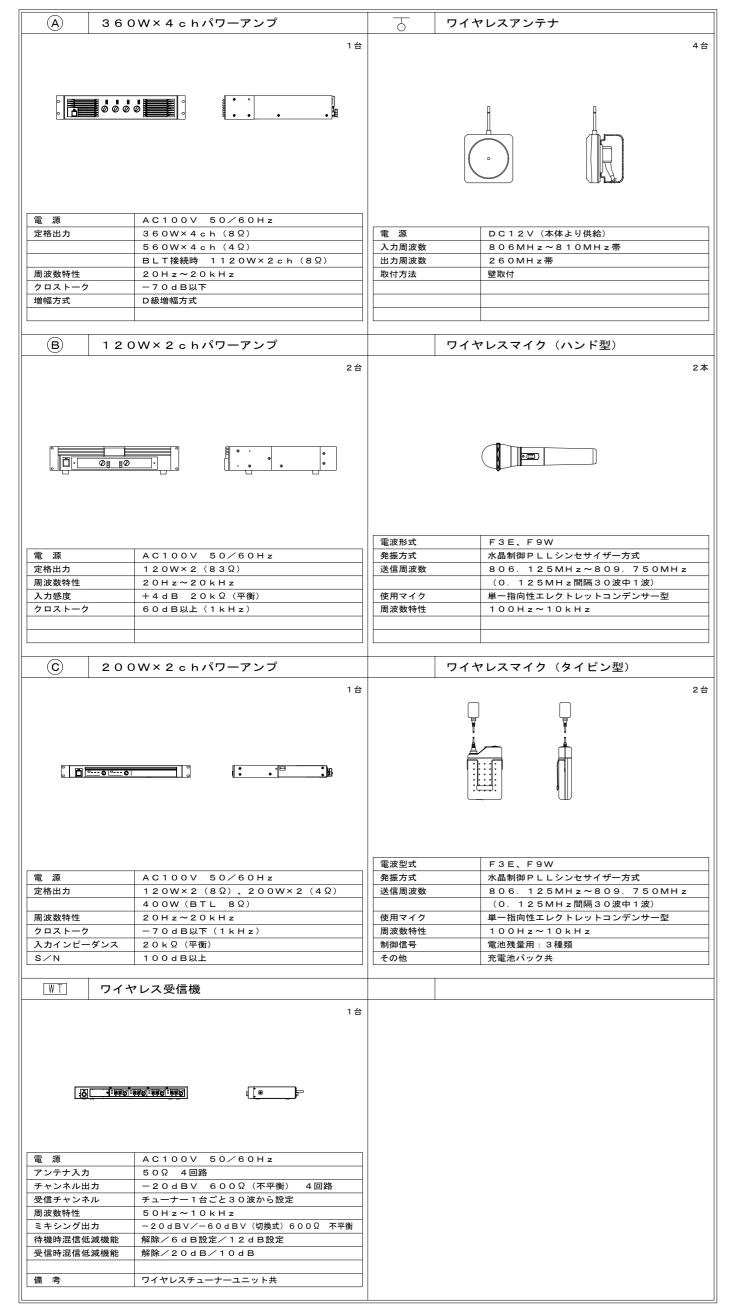

※姿図の形状は参考とし、仕様は同等以上とする。

### 《機器凡例》

記号	名 称	備考
	プロセニアムスピーカー	既設のまま
	シーリングスピーカー	既設のまま
	ハネ返りスピーカー	既設のまま
N A	スタンドスピーカー	既設のまま
T	ワイヤレスアンテナ	更新

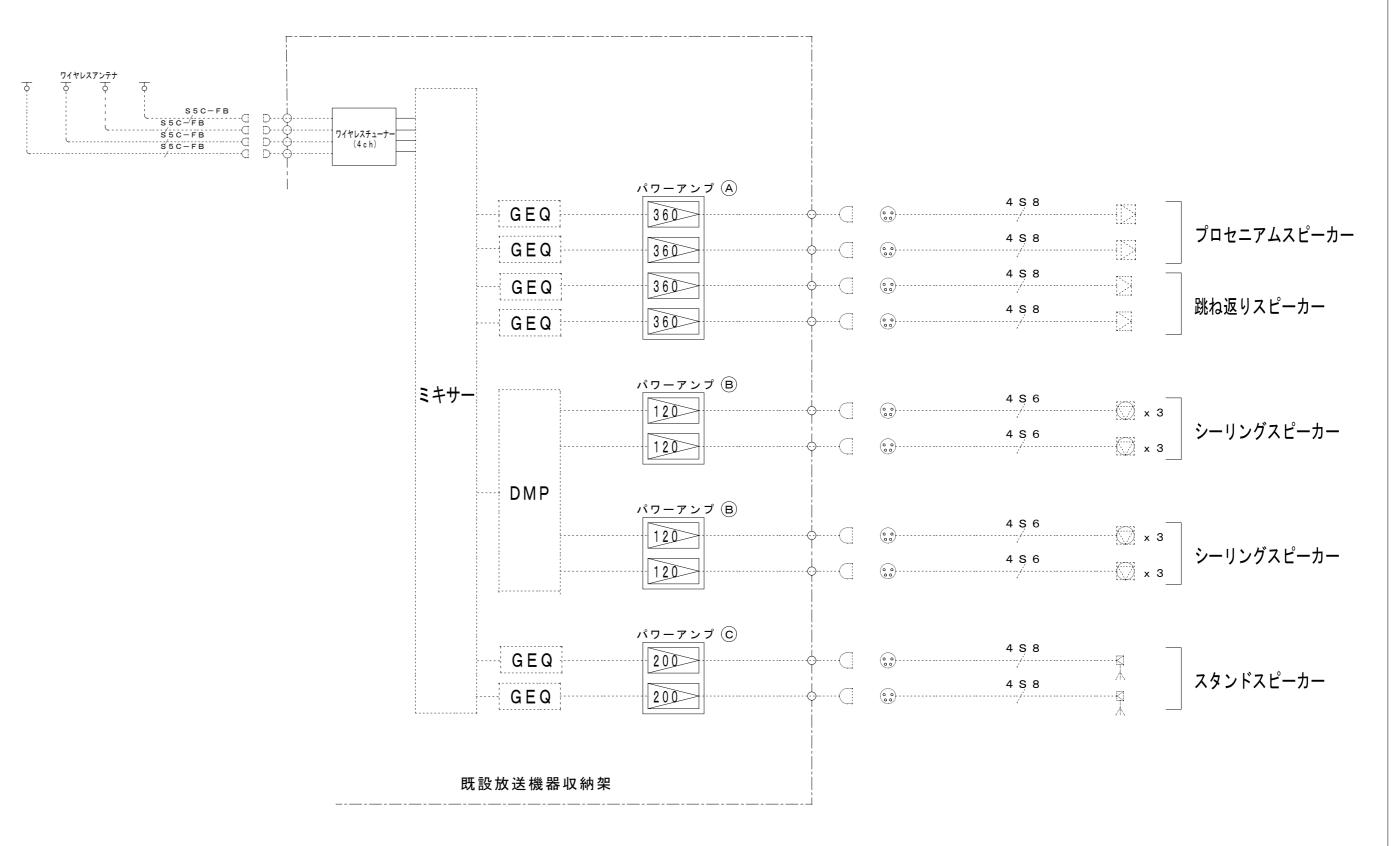


出 力 部 系 統 図


図中の・・・・・・・は既設使用、実線で示す機器を更新する。

訂正 月. 日		設計年 月 日	設計	検図	承認印	工事名称		図面番号
	川島設備設計					ふくし交流プラザ放送設備更新工事		
	71 дд вх ин вх п		製図	担当	承認年 月	図面名称	縮尺	E - 0 5
	高知市神田 1 4 1 0 — 4 3 TEL 832-6965				4 · 7 ·	更新放送機器参考姿図・改修部系統図		

## 《機器凡例》

記号	名 称	備考
	プロセニアムスピーカー	既設のまま
	シーリングスピーカー	既設のまま
	ハネ返りスピーカー	既設のまま
<u> </u>	スタンドスピーカー	既設のまま
7	ワイヤレスアンテナ	更新

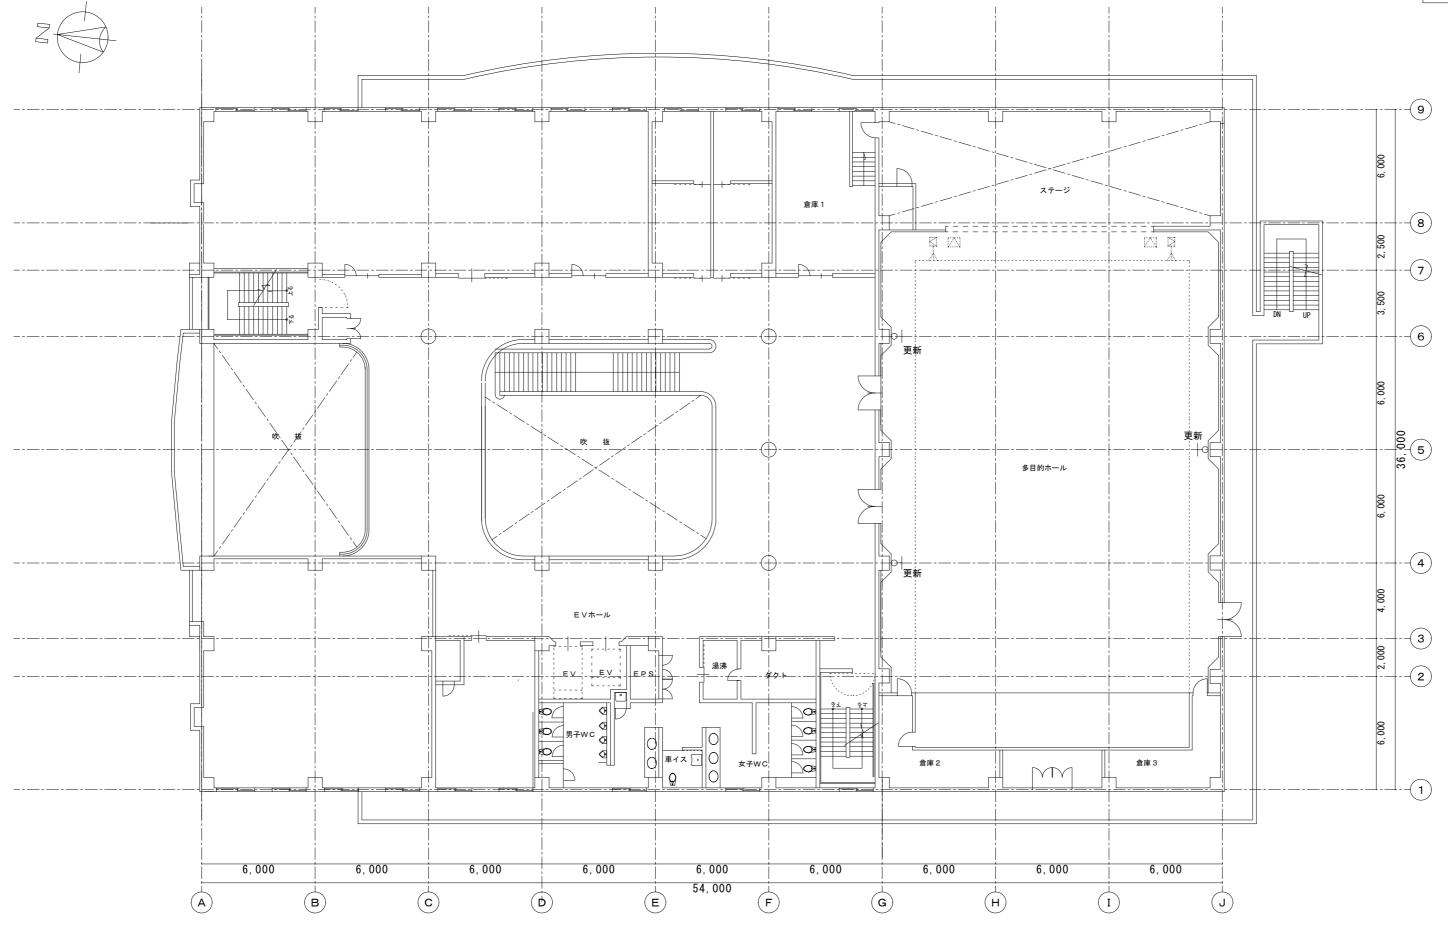

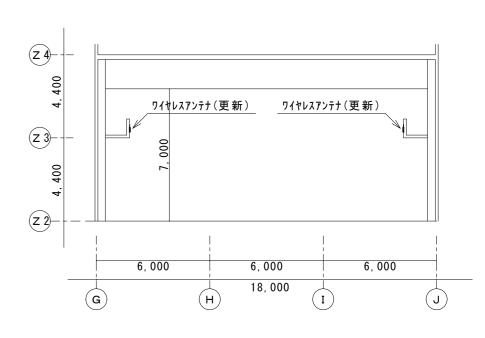

参考断面図 S=1/200

参考任意仮設

・ローリングタワー3段 1基

·内部仕上足場5m以上5.7m未満 1基


·床養生90㎡程度

2 階平面図 S = 1 / 2 0 0

訂正 月. 日 設計年 月 日 承認印 ふくし交流プラザ放送設備更新工事 川島設備設計 E - 0 6 縮尺 1/200 承認年 月 図面名称 製図 高知市神田 1 4 1 0 - 4 3 TEL 832-6965 2階多目的ホール 改修放送設備 4 · 7 ·

# 《機器凡例》

記号	名 称	備考
	プロセニアムスピーカー	既設のまま
	シーリングスピーカー	既設のまま
	ハネ返りスピーカー	既設のまま
N A	スタンドスピーカー	既設のまま
一丁	ワイヤレスアンテナ	更新

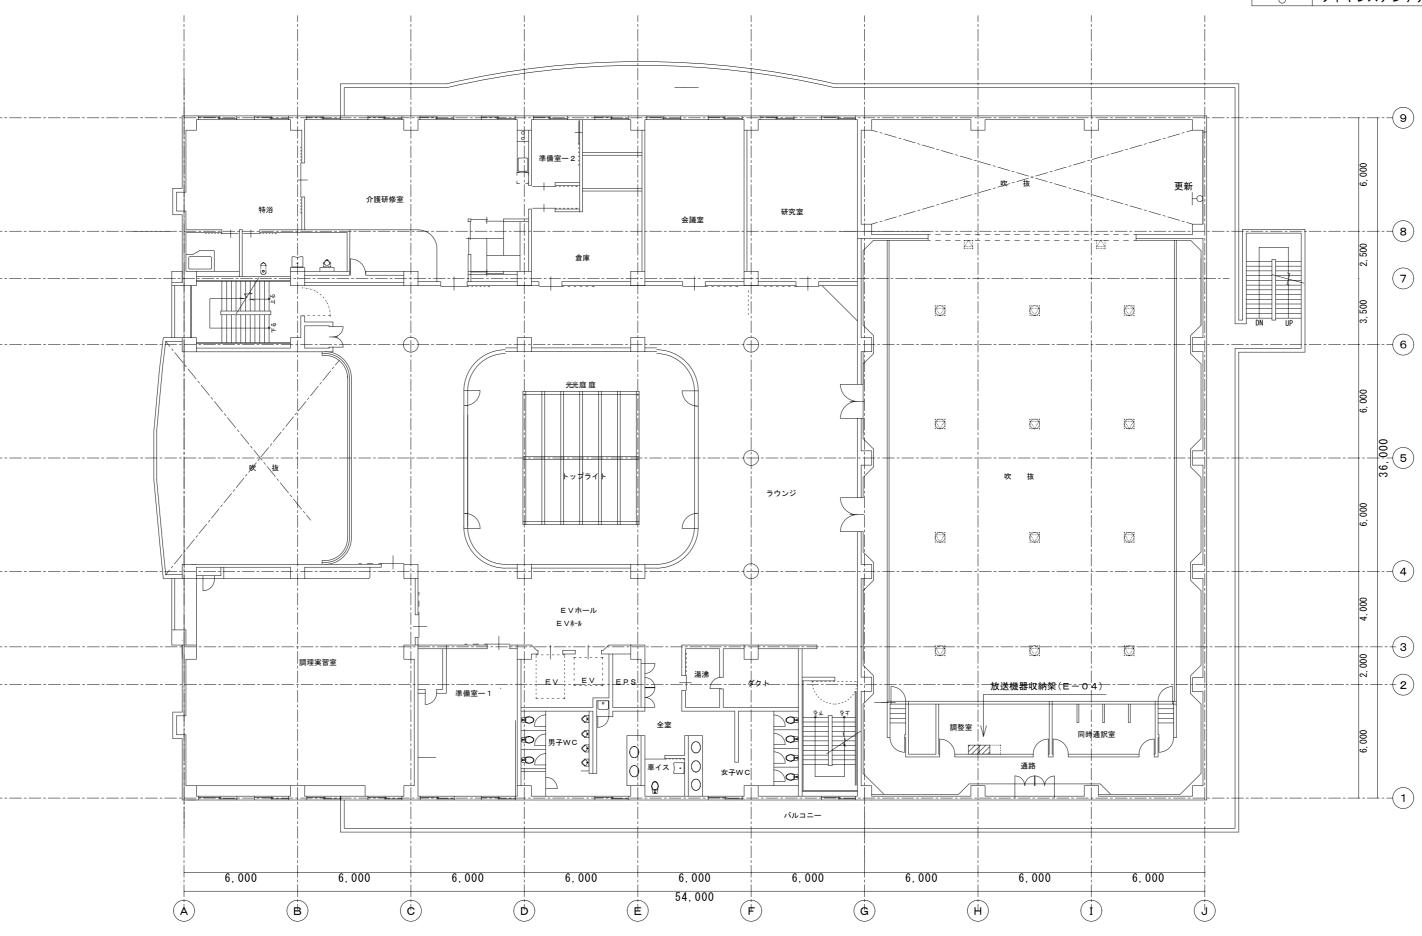

3 階平面図 S = 1 / 2 0 0

訂正 月. 日		設計年 月 日	設計	検図	承認印	工事名称		図面番号
	川島設備設計					ふくし交流プラザ放送設備更新工事		
			製図	担当	承認年 月	図面名称	縮尺	E - 0 /
	高知市神田1410-43 TEL 832-6965				4 · 7 ·	3 階調整室 改修放送設備	1/200	